

MEMORIAL DE CÁLCULO

RESIDENCIAL	N	C	T	K	LF
	08	130	1	65	1

TANQUE SÉPTICO


N.B.R 7.220/83

FILTRO ANAERÓBIO

N.B.R 13.980/87


TANQUE SÉPTICO  $V=1000+N(C.T+K.LF)$

TANQUE SÉPTICO FILTRO ANAERÓBIO					
QUARTOS	Nº DE CONTRIBUINTES	VOLUME CALCULADO	DÍAMETRO	ALTURA ÚTIL	VOLUME ADOPTADO
RESIDENCIAL	08	2.560 L	ø1.50	h=1.50	2.650 L
FILTRO ANAERÓBIO $V=1,60.N.C.T$					
Nº DE CONTRIBUINTES	VOLUME CALCULADO	DÍAMETRO	ALTURA ÚTIL	VOLUME ADOPTADO	
RESIDENCIAL	08	1.664 L	ø1.50	h=1.20	2.120 L

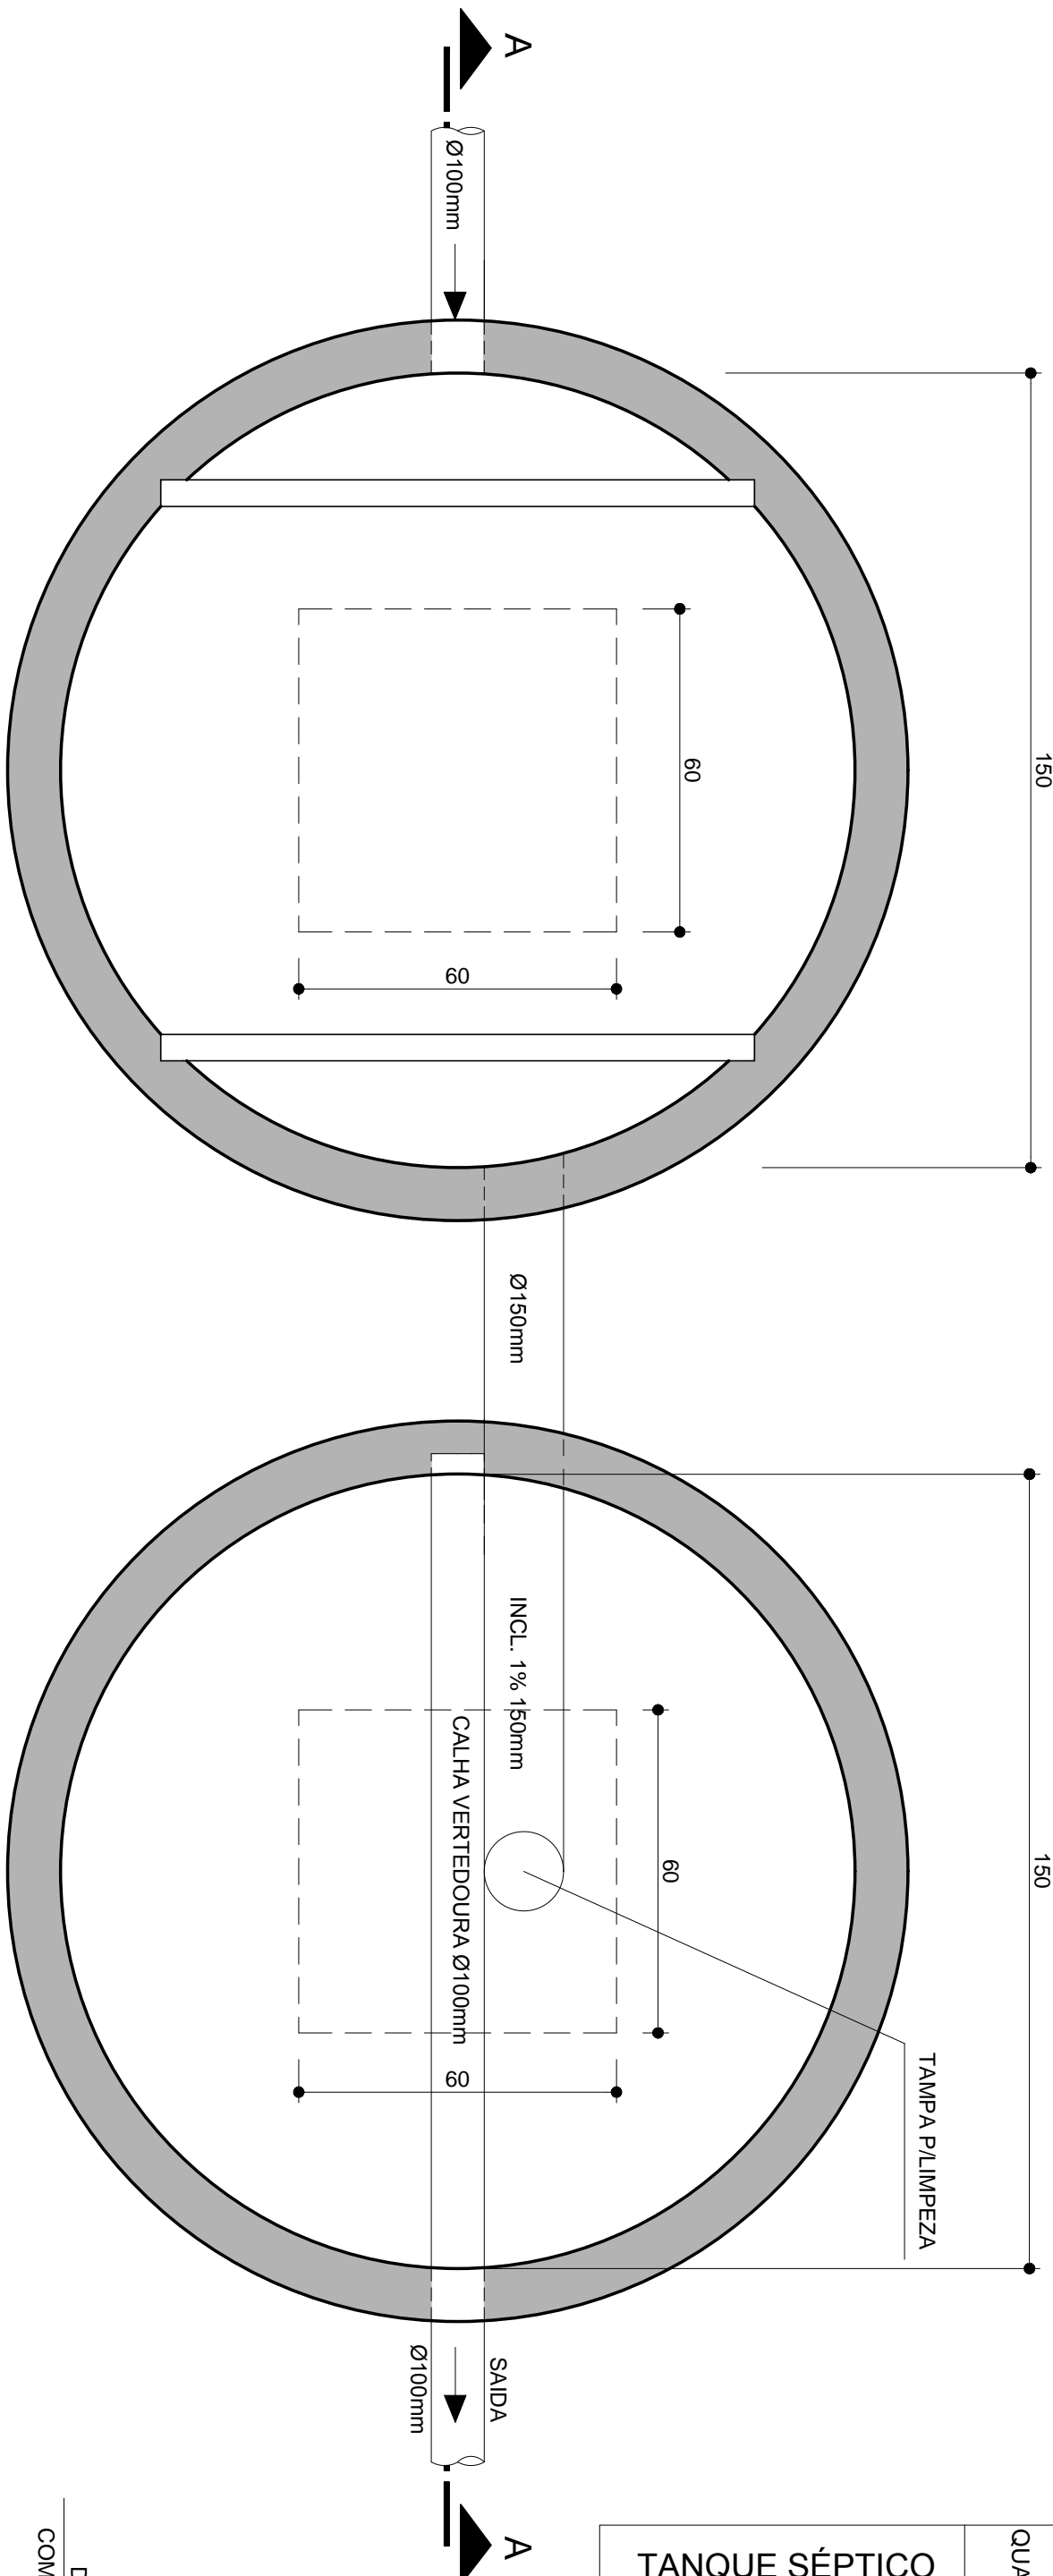


PLANTAS BAIXAS

ESCALA 1:20

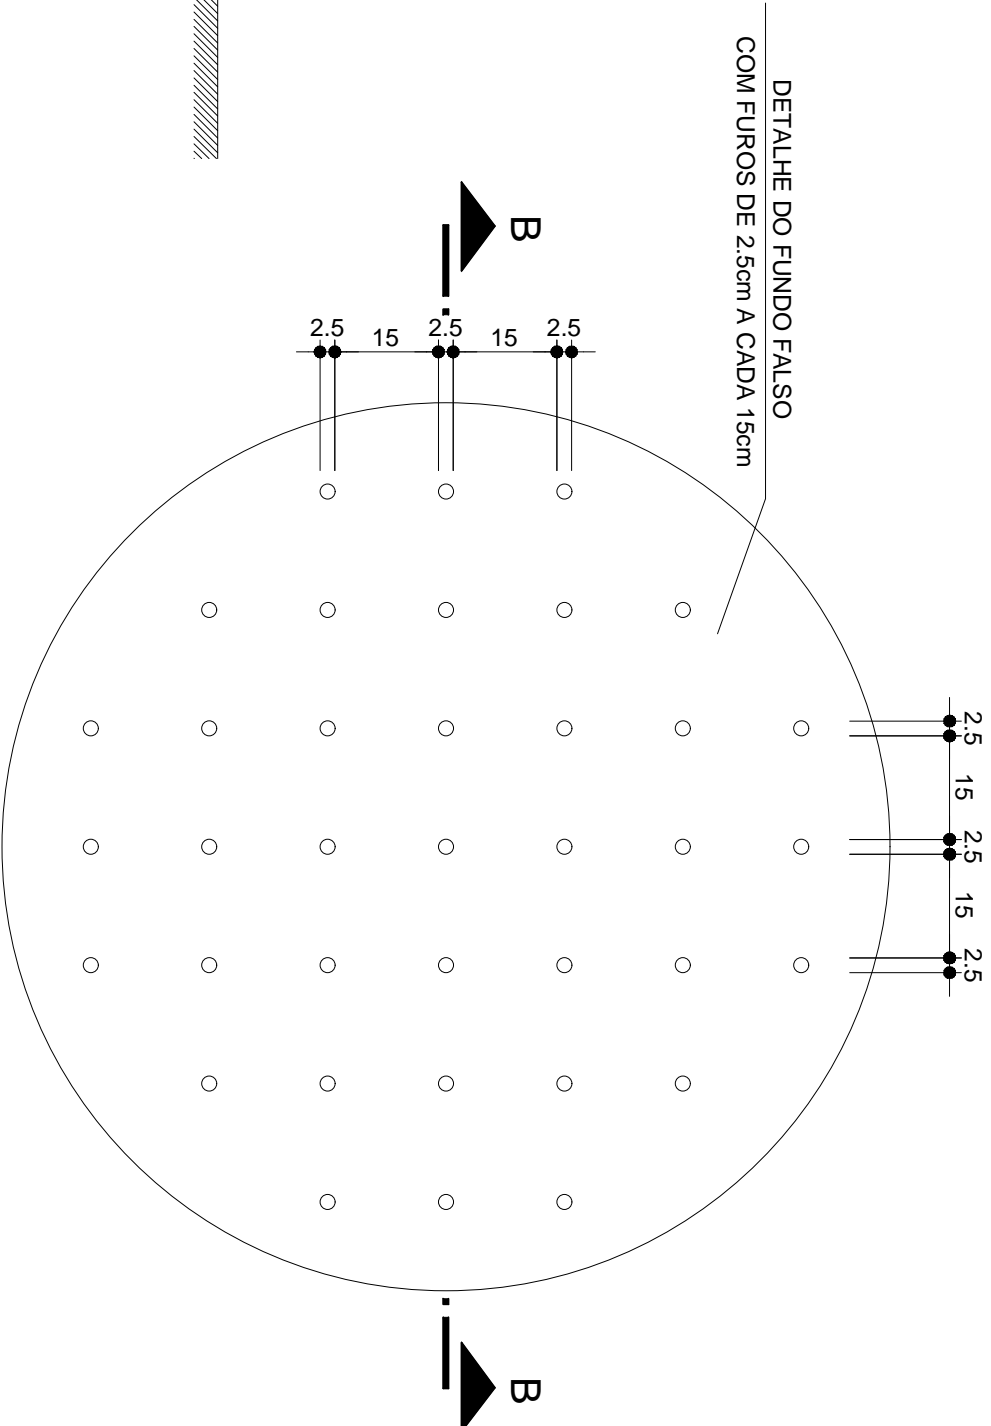


PLANTA BAIXA FUNDO FALSO

ESCALA 1:20

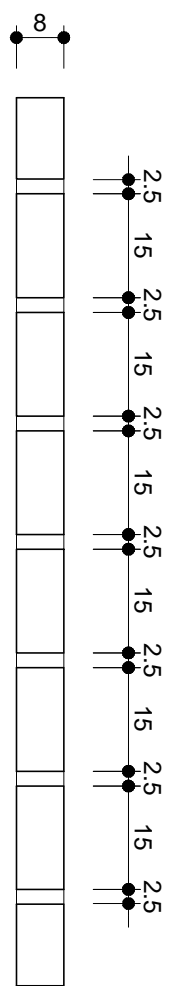


CORTE BB - FUNDO FALSO

ESCALA 1:20

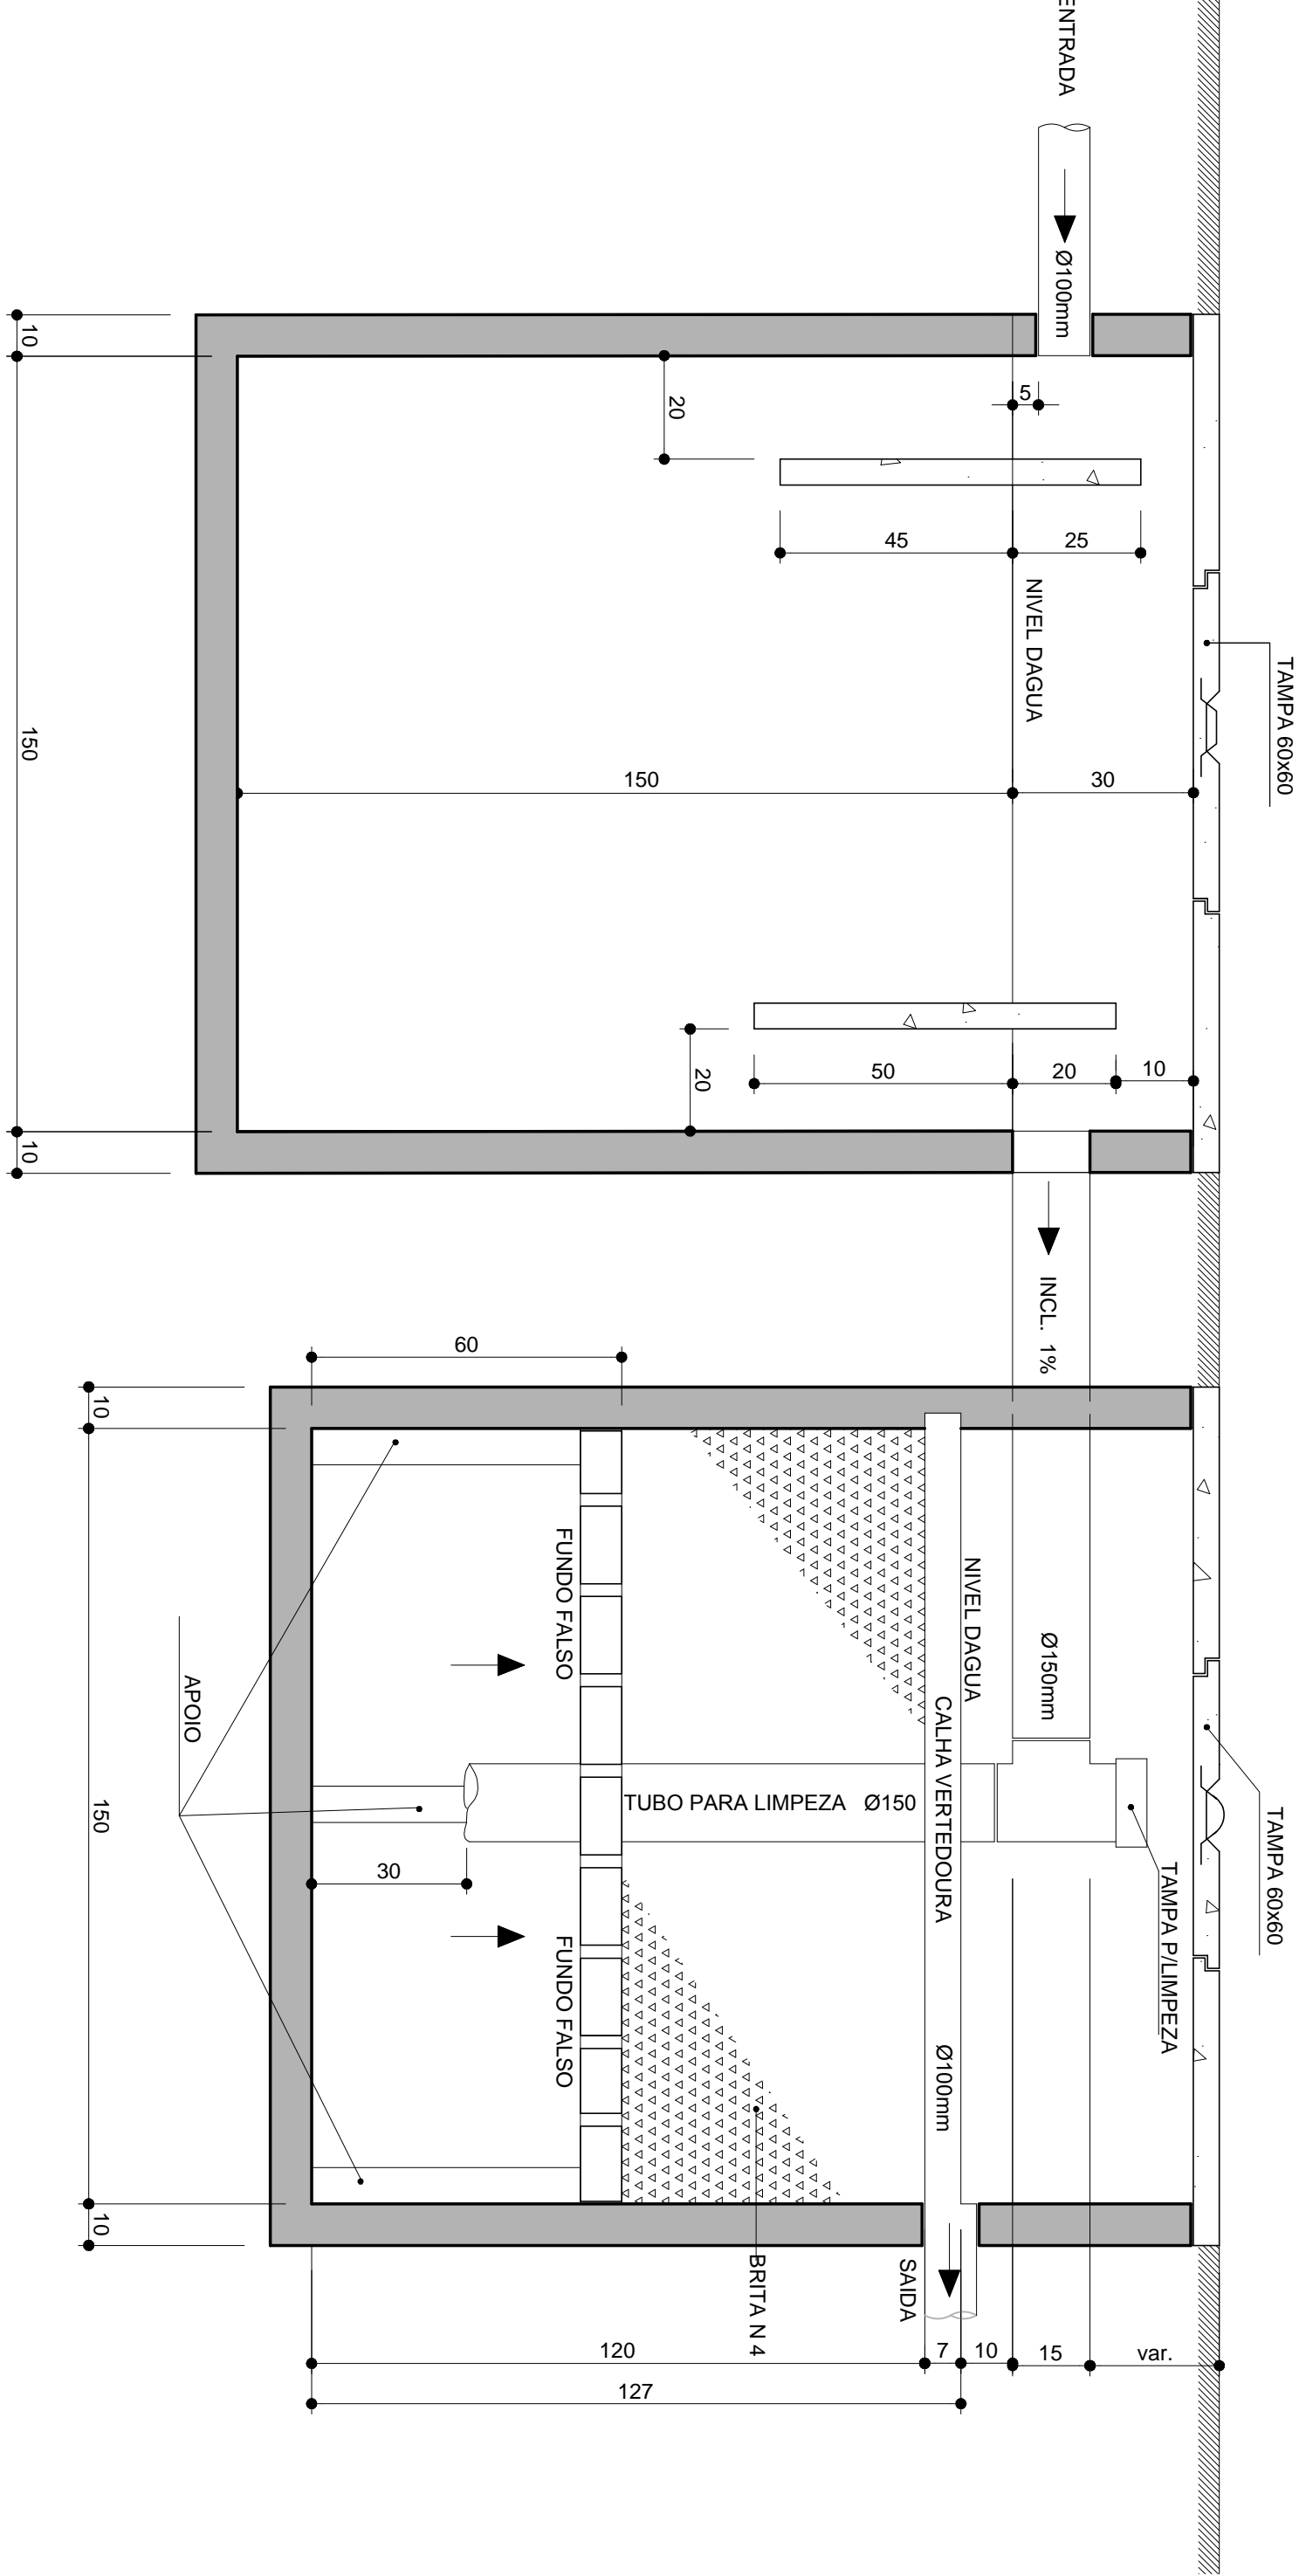

CORTE AA

ESCALA 1:20

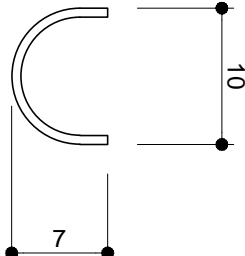


CALHA VERTICODURA

ESCALA 1:10

- OBS.:
- TANQUE SÉPTICO EFETUAR MANUTENÇÃO / LIMPEZA 01 VEZ AO ANO.
  - POR OCASIÃO DA LIMPEZA DO TANQUE SÉPTICO RECOMENDA-SE OBRIGATORIAMENTE A LIMPEZA DO FILTRO ANAERÓBIO.
  - FILTRO ANAERÓBIO EFETUAR MANUTENÇÃO / LIMPEZA 01 VEZ AO ANO.
  - NÃO COLOCAR A BRITA NO FILTRO ANAERÓBIO ANTES DA VISTORIA DA SMU (Secretaria Municipal de Urbanismo).
  - LAVAR A BRITA ANTES DE COLOCÁ-LA NO FILTRO ANAERÓBIO.
  - EFETUAR LIMPEZA NA CALHA DE GORDURA A CADA 02 MESES.


- OBSERVAÇÕES:
- (01) NO CASO DE DIFERENÇA ENTRE ESCALA PREVIAECHEM AS COTAS
  - (02) TAMPA DE FÁCIL REMOÇÃO
  - (03) PAREDES DE ALVENARIA REBOCADAS INTERNAMENTE
  - (04) MANTER DESCOBERTO O SISTEMA DE TRATAMENTO DE ESGOTO POR OCASIÃO DE VISTORIA PARA FINS DE HABITE-SE

CAIXA DE GORDURA

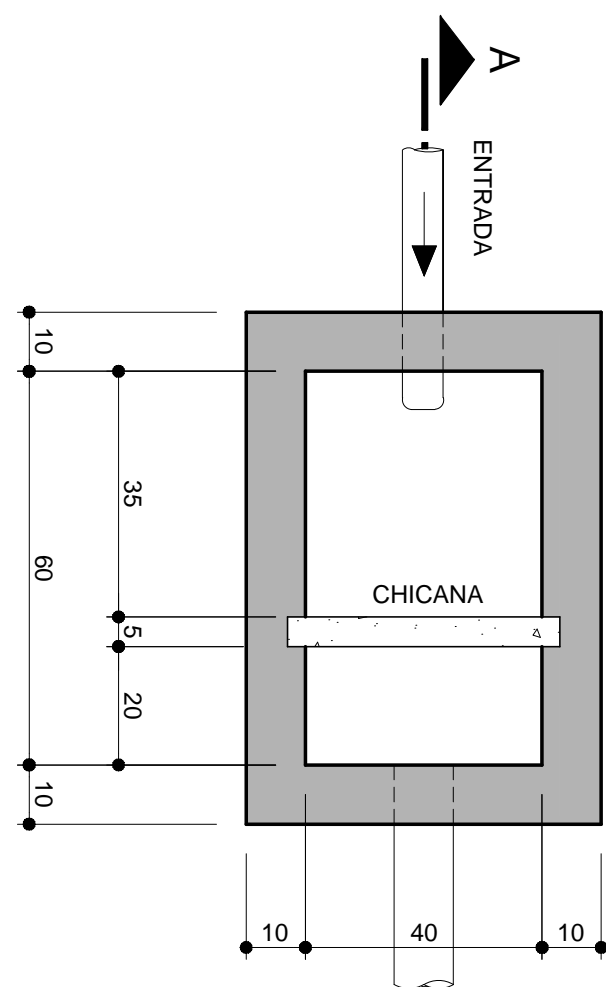

VOLUME CALCULADO	VOLUME CALCULADO	VOLUME ADOPTADO
2.N+20	2.8+20	56 L



CAIXA DE INSPEÇÃO

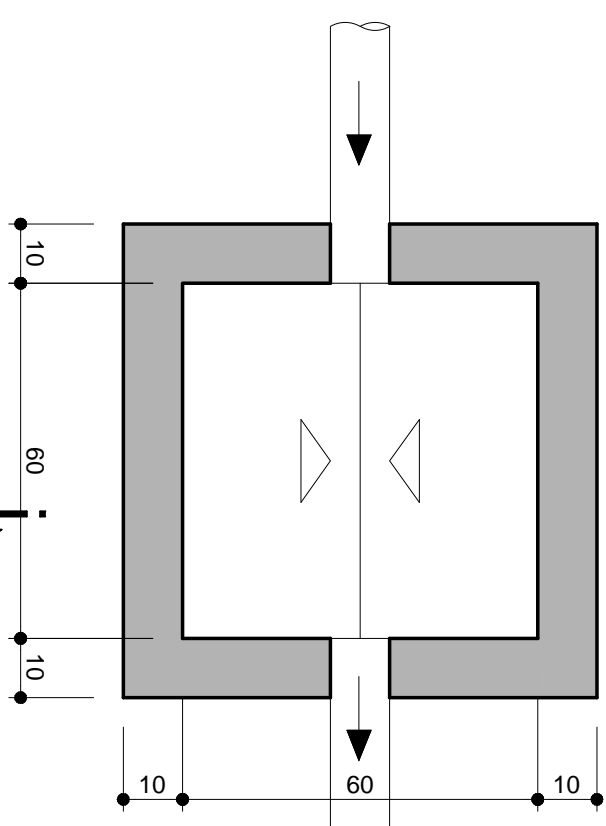

PLANTA BAIXA


ESCALA 1:20

CAIXA DE AREIA

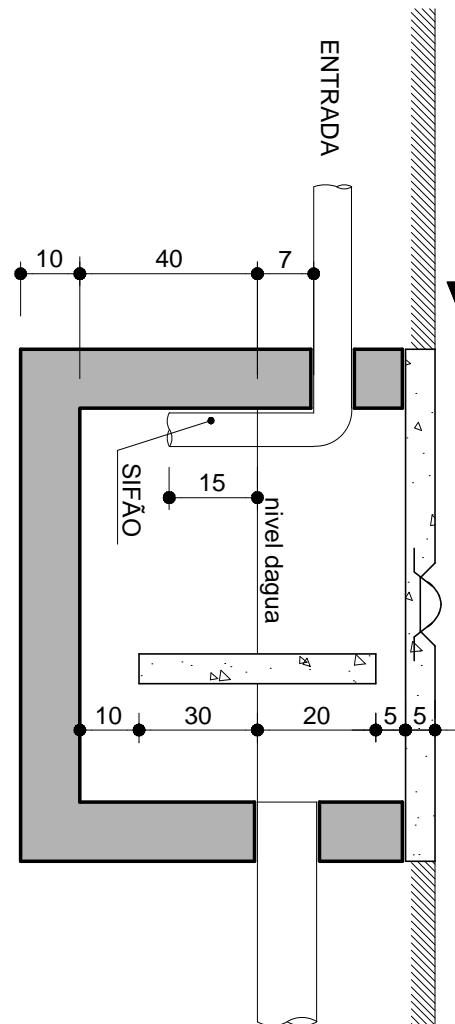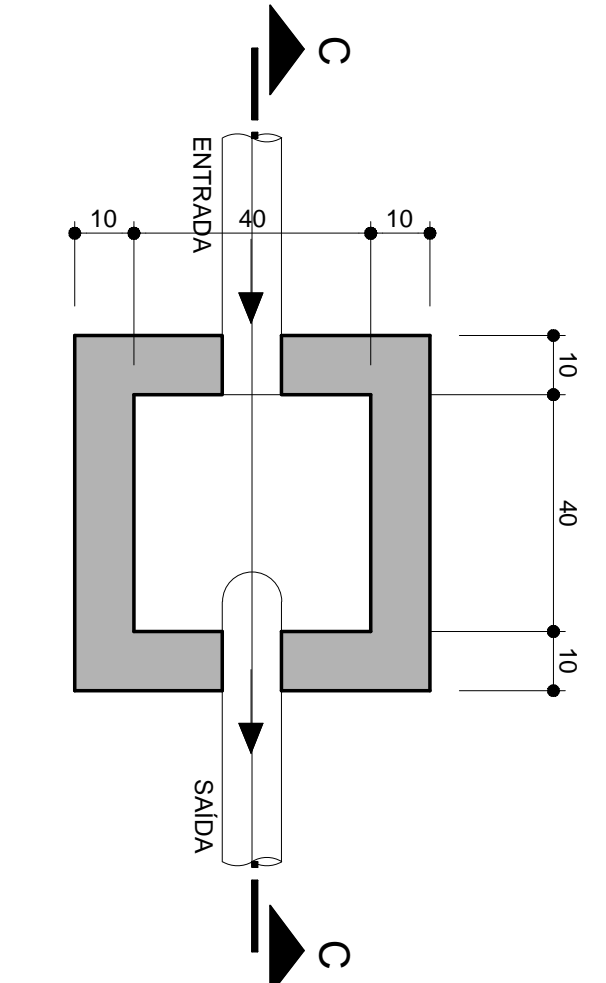


CORTE AA

ESCALA 1:20

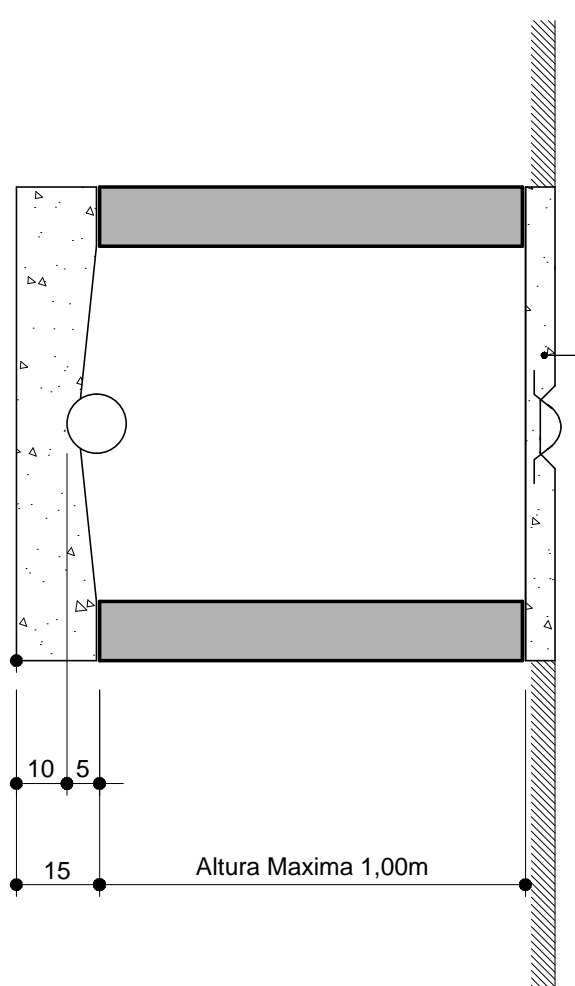


CORTE BB

ESCALA 1:20

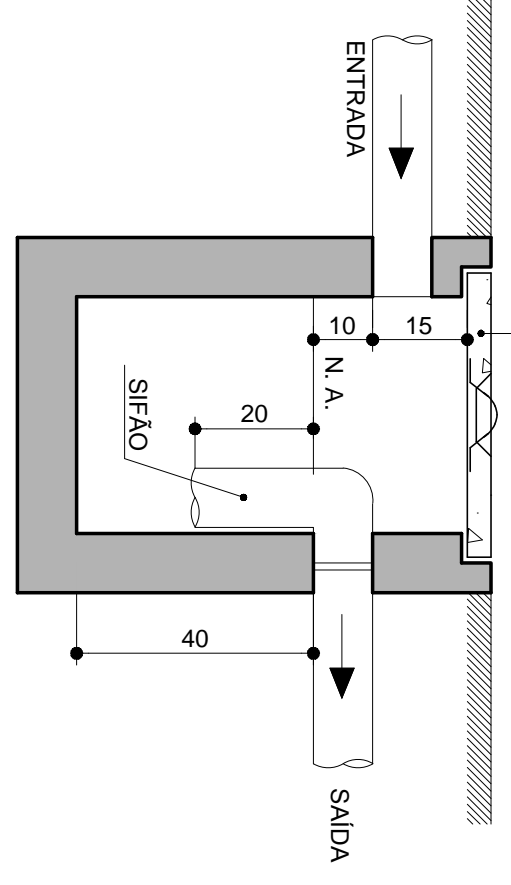

CORTE CC

ESCALA 1:20

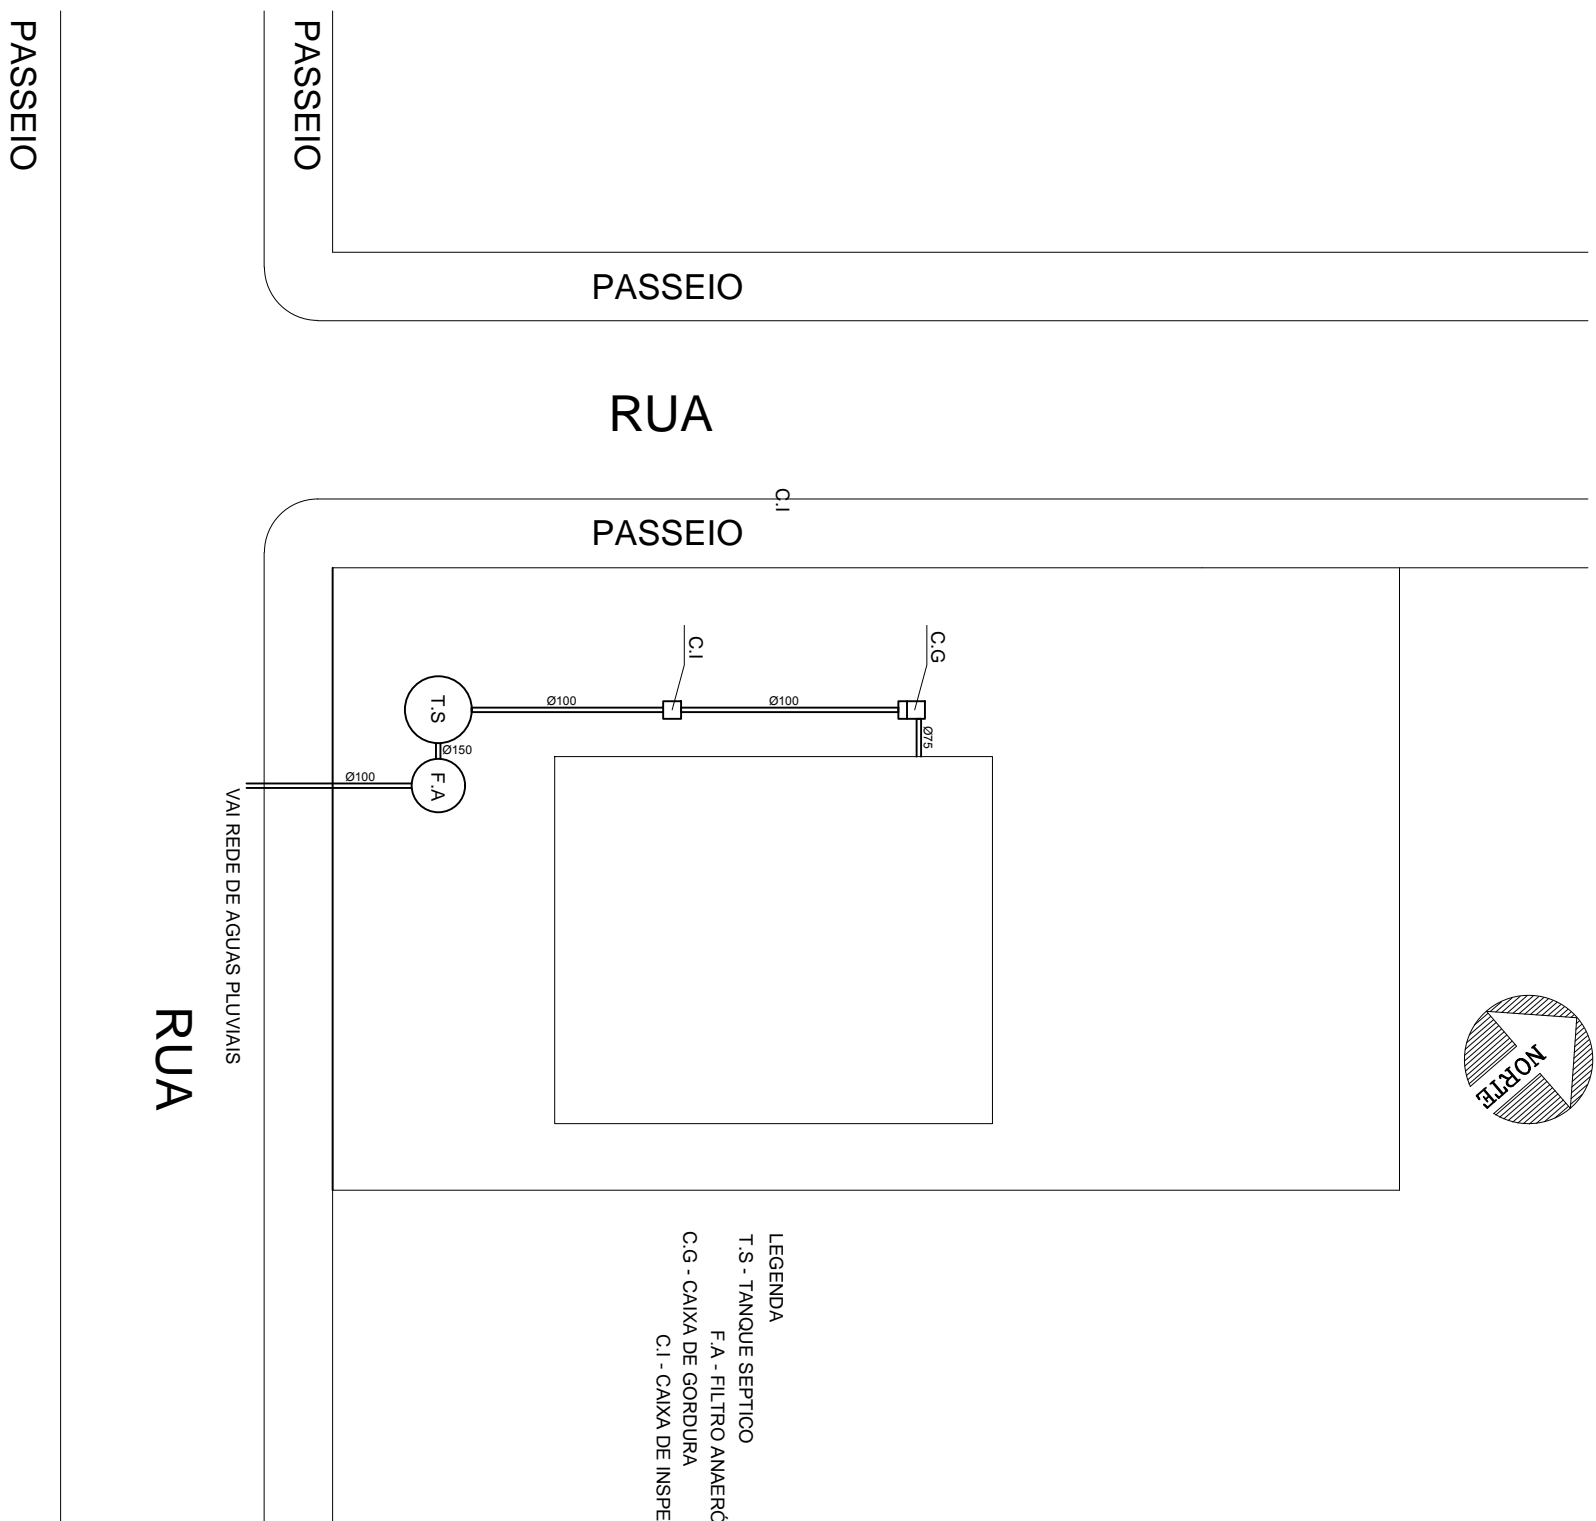

SITUAÇÃO SEM REDE COLETOIRA DE ESGOTO

ESCALA 1:20

PROJETO HIDROSSANITARIO

PROPRIETARIO	RESP. TÉCNICO
TÍTULO:	
LOCAL:	
PROPRIETARIO:	
DATA:	ÁREA:
FOLHA:	
HIDROSSANITARIO	